




Pianta progetto controsoffitto - scala 1:50  
Tracciamento lampade ed apparecchiature

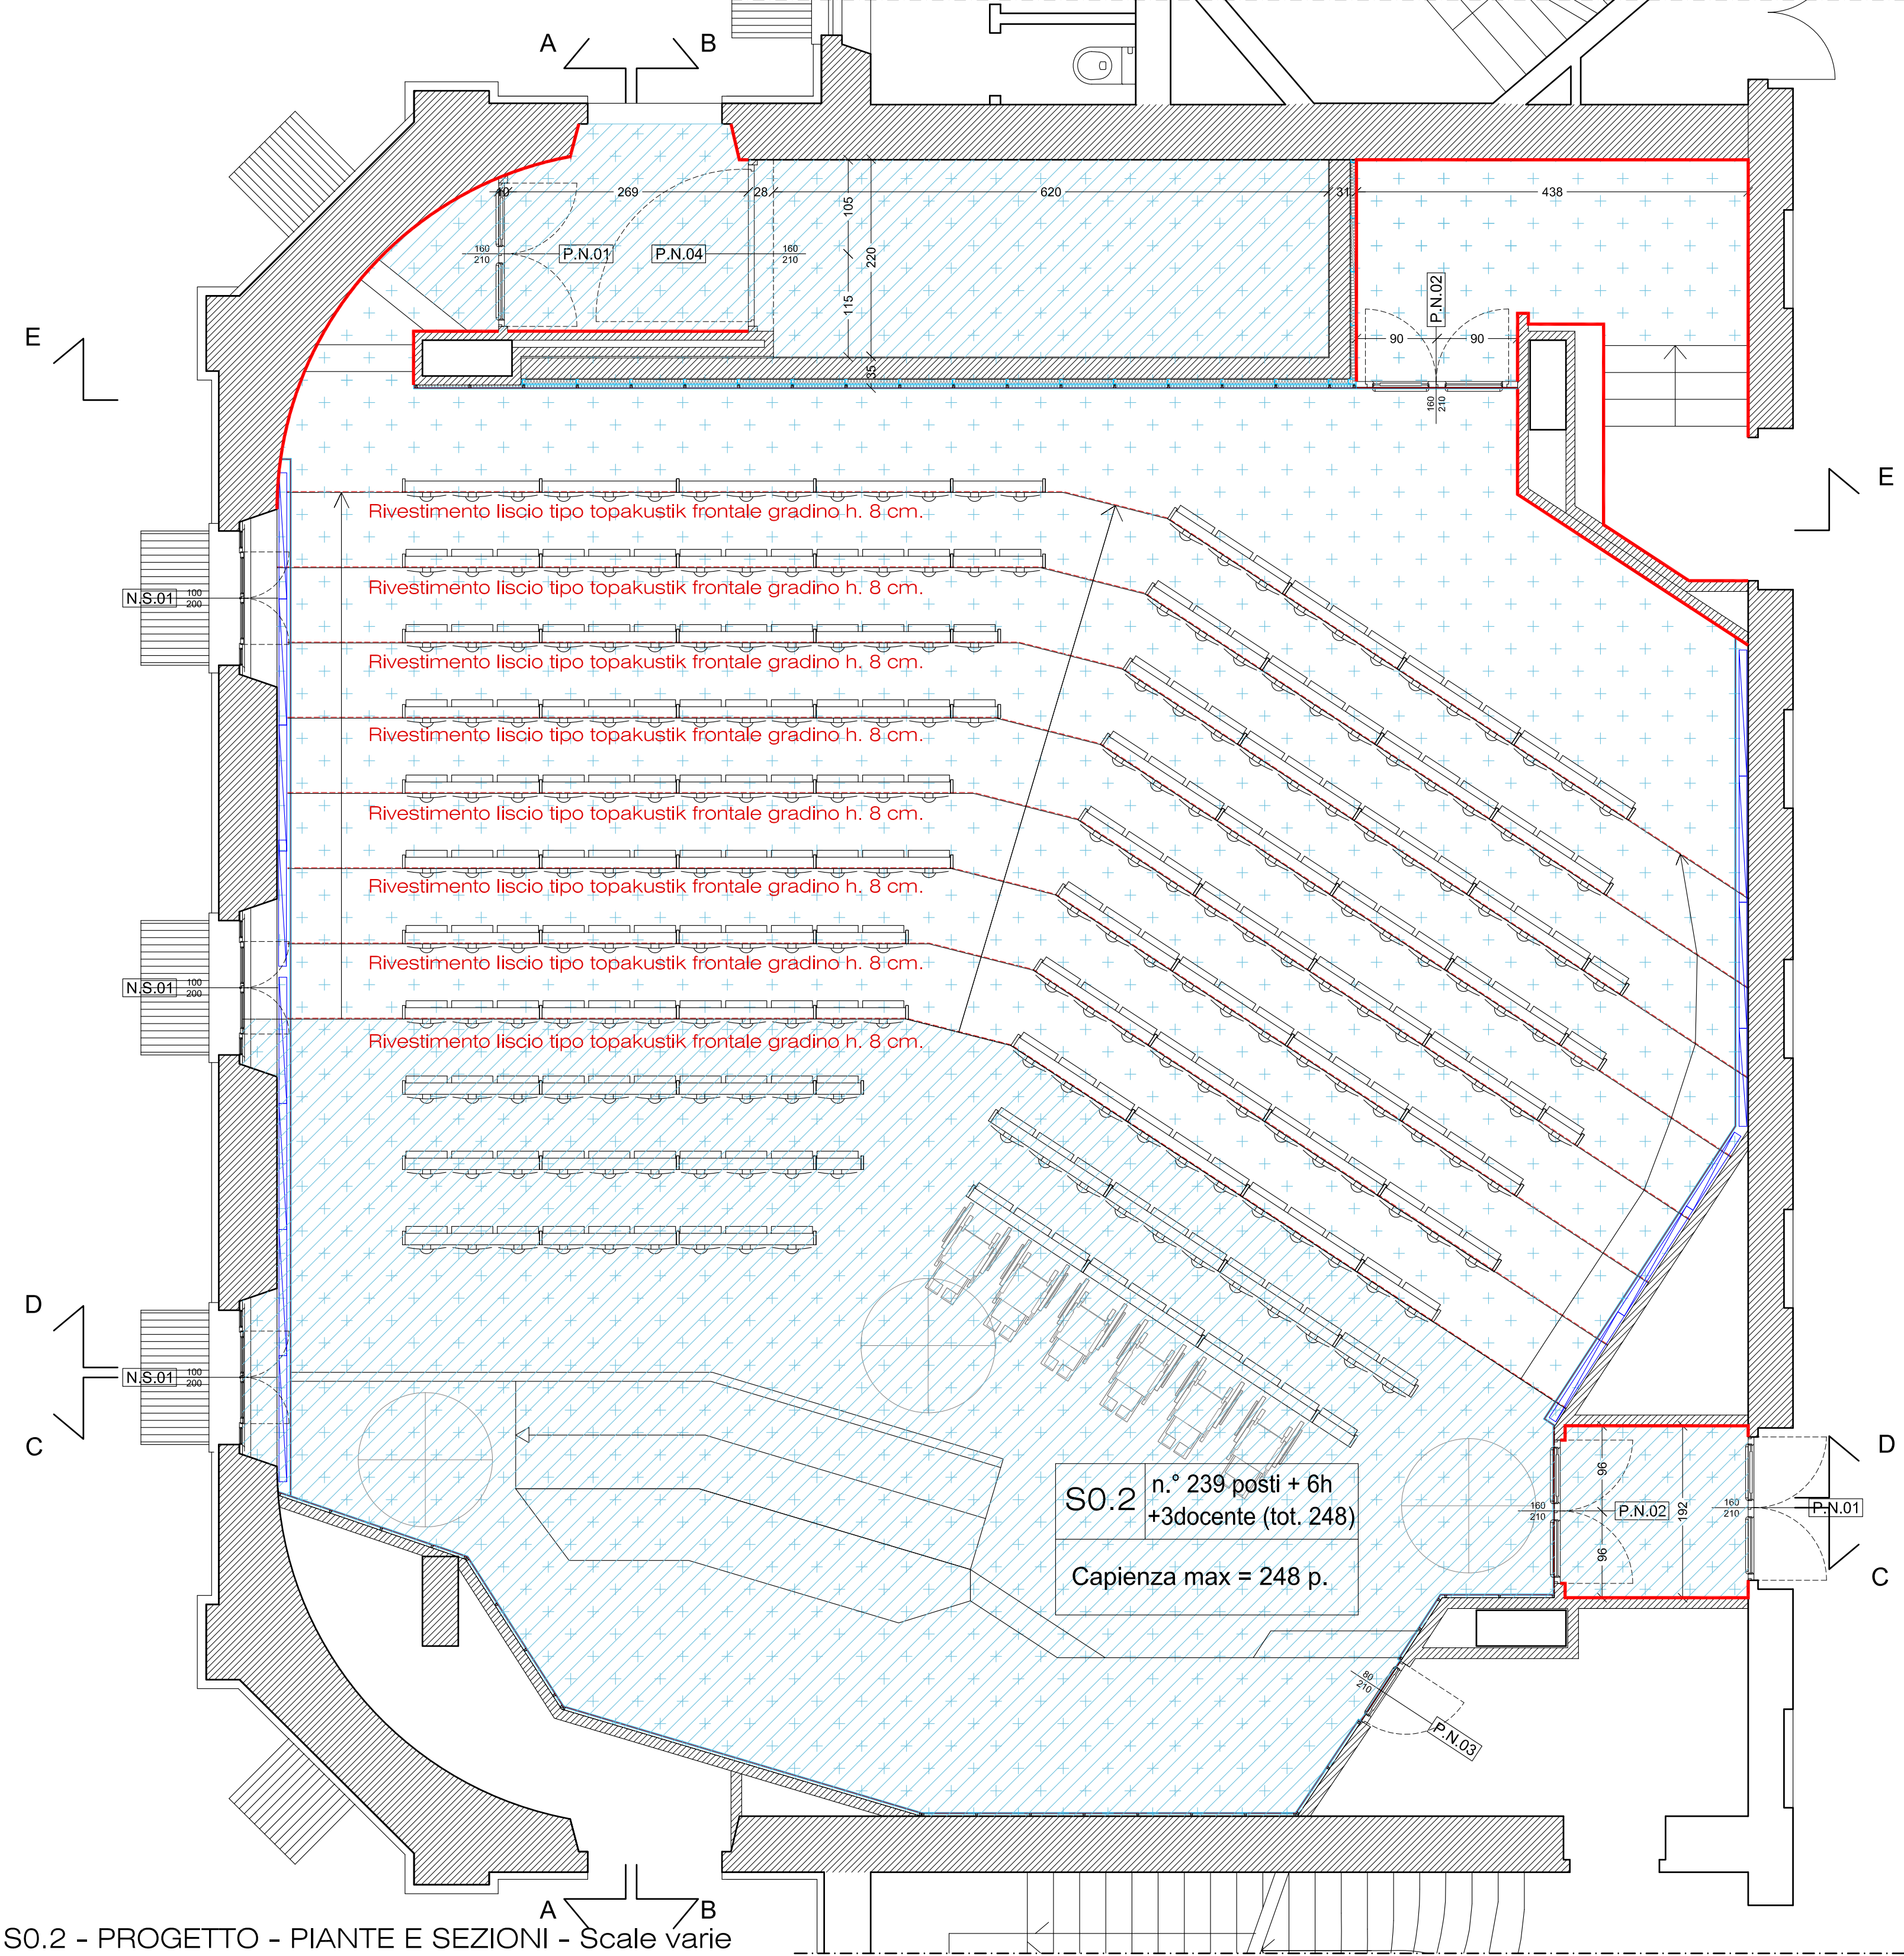


AULA S0.2 - PROGETTO - PIANTE E SEZIONI - Scale varie

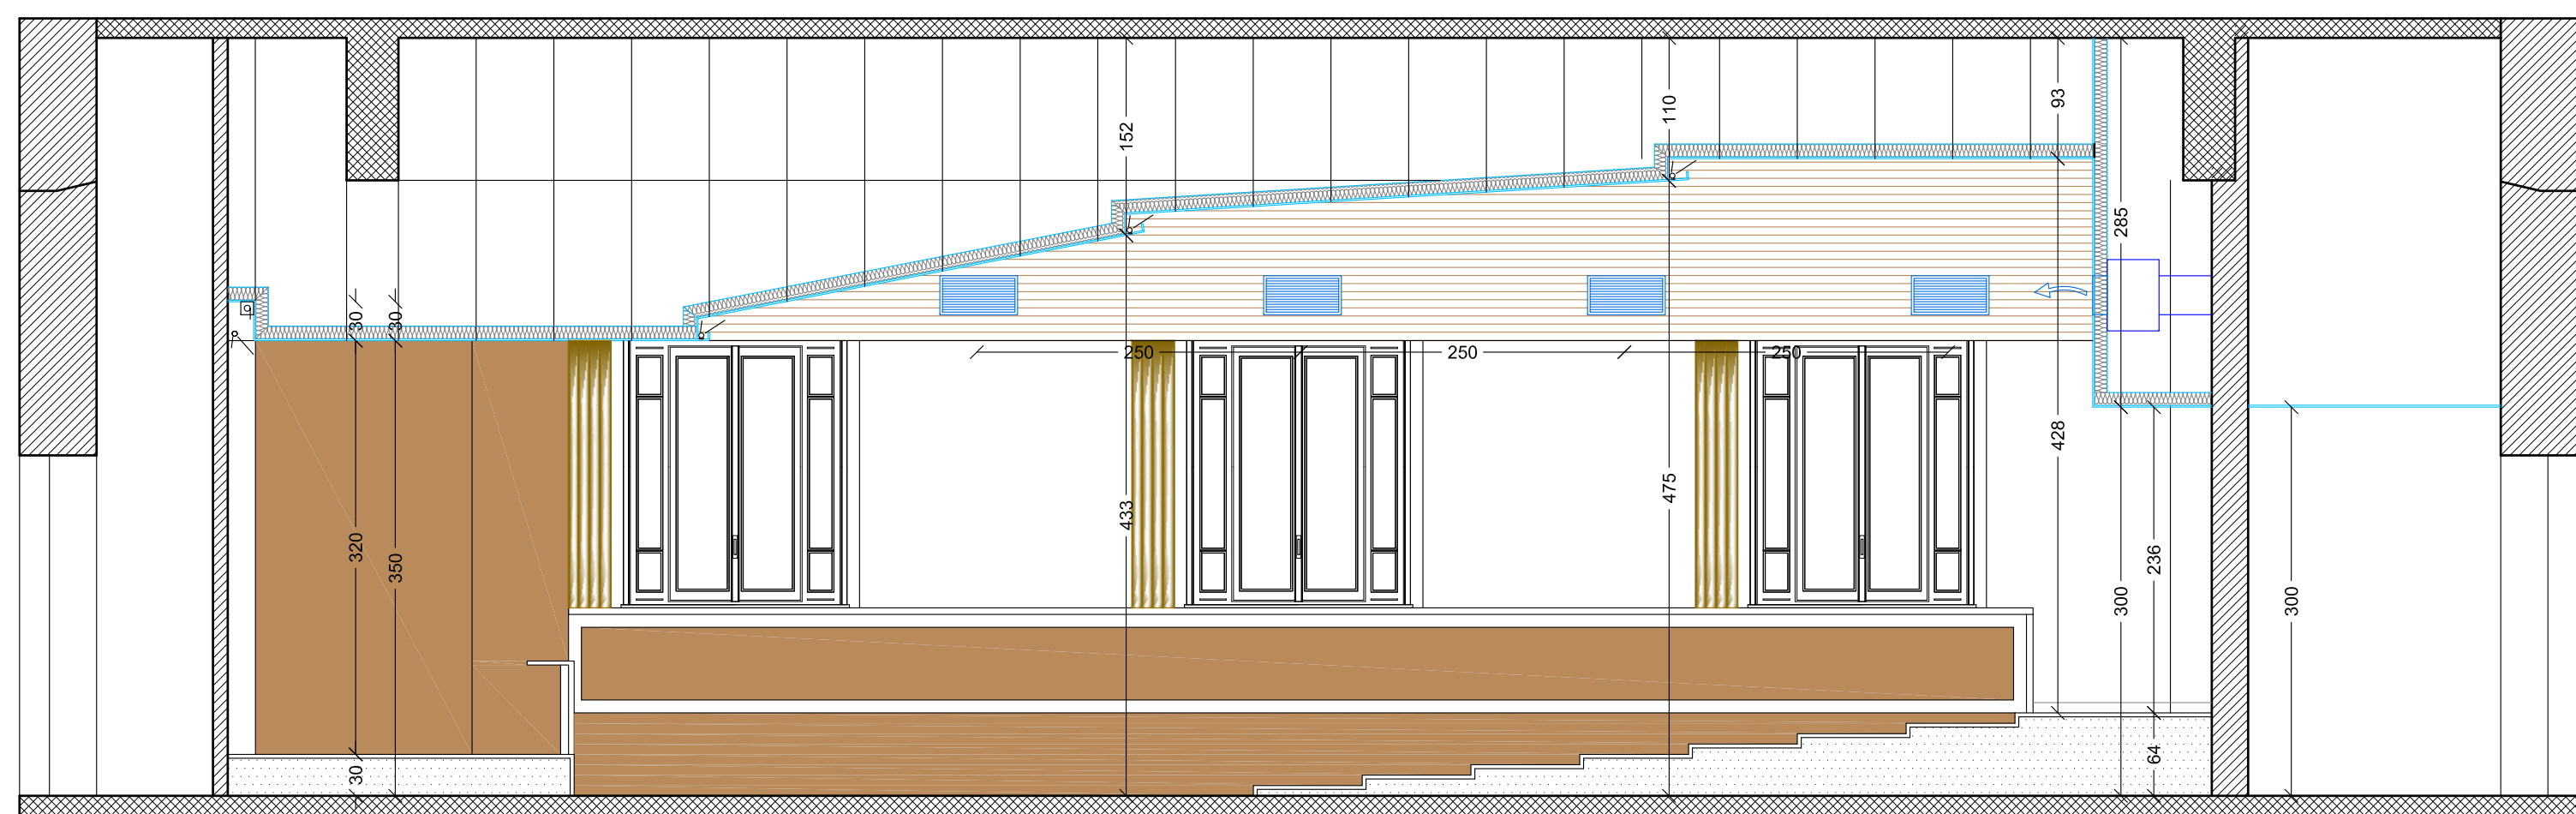


Sezione A- A - progetto - scala 1:50

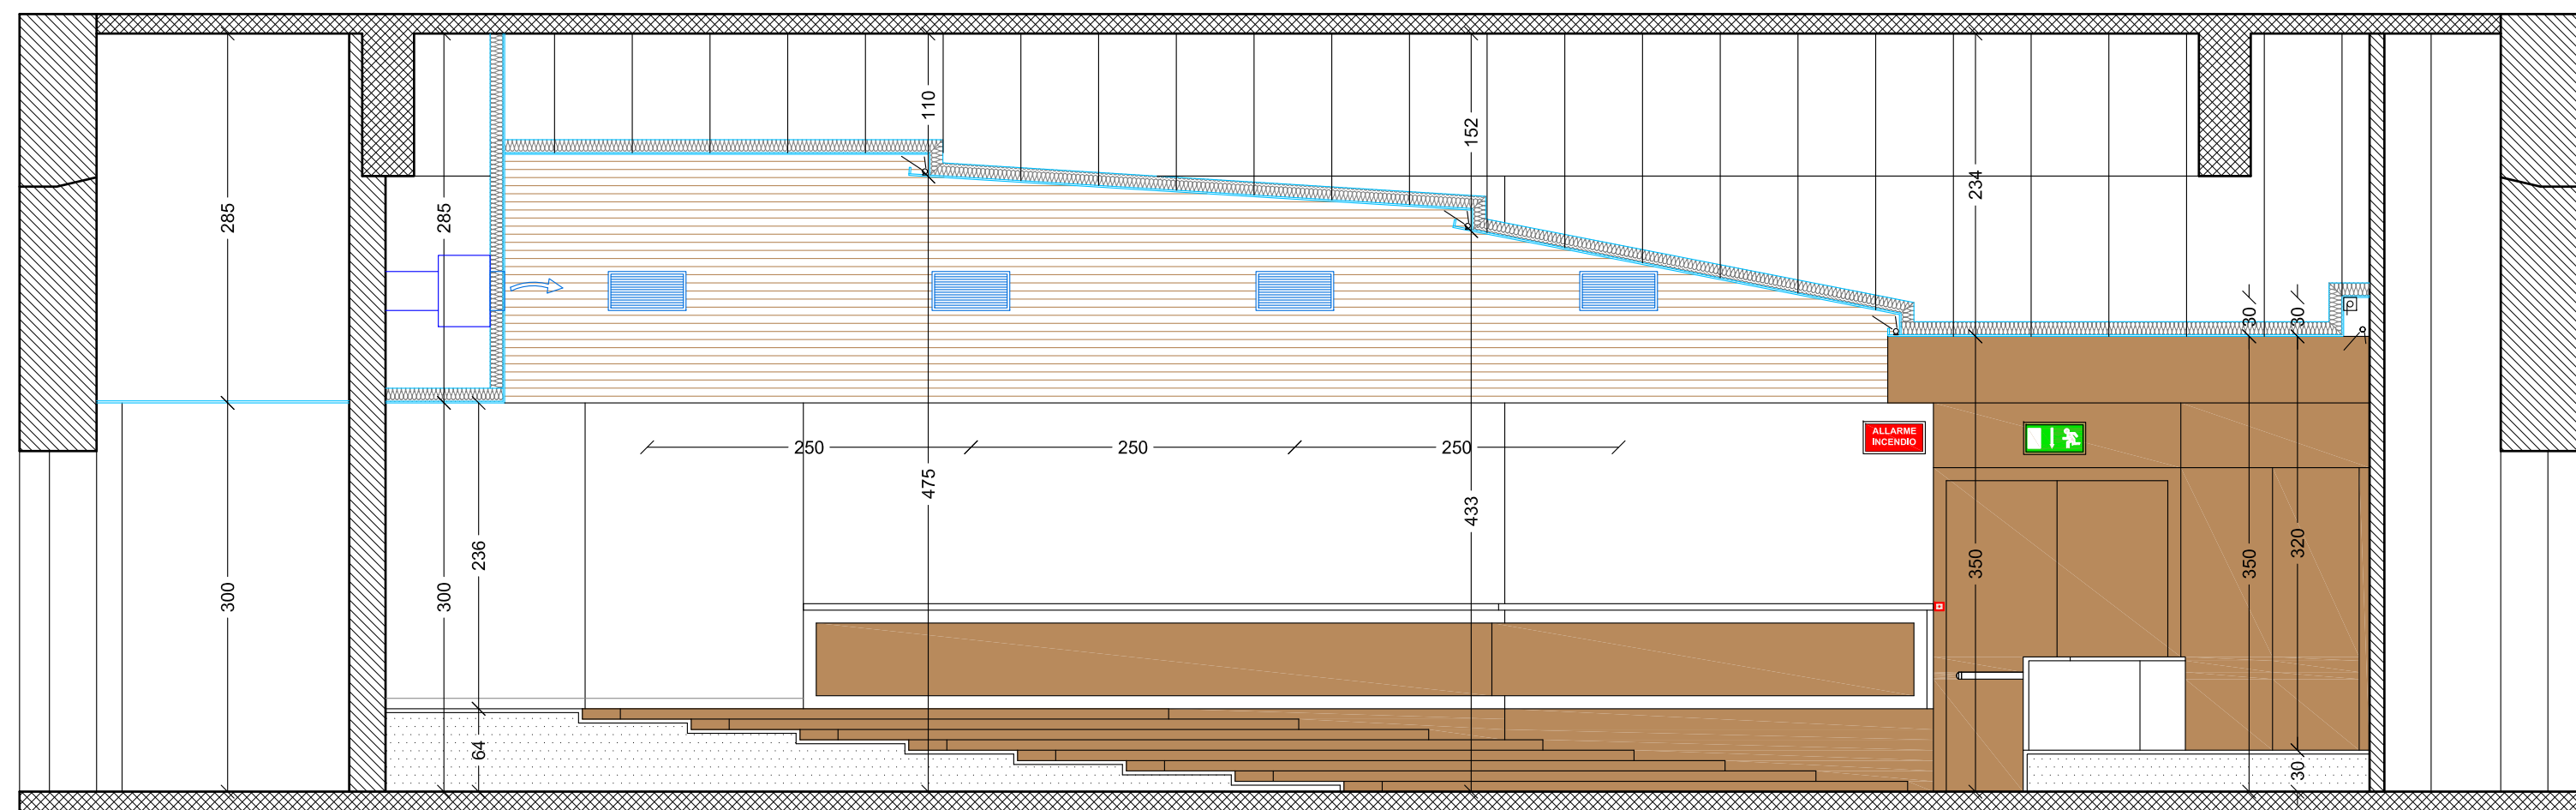


Sezione B-B - progetto - scala 1:50

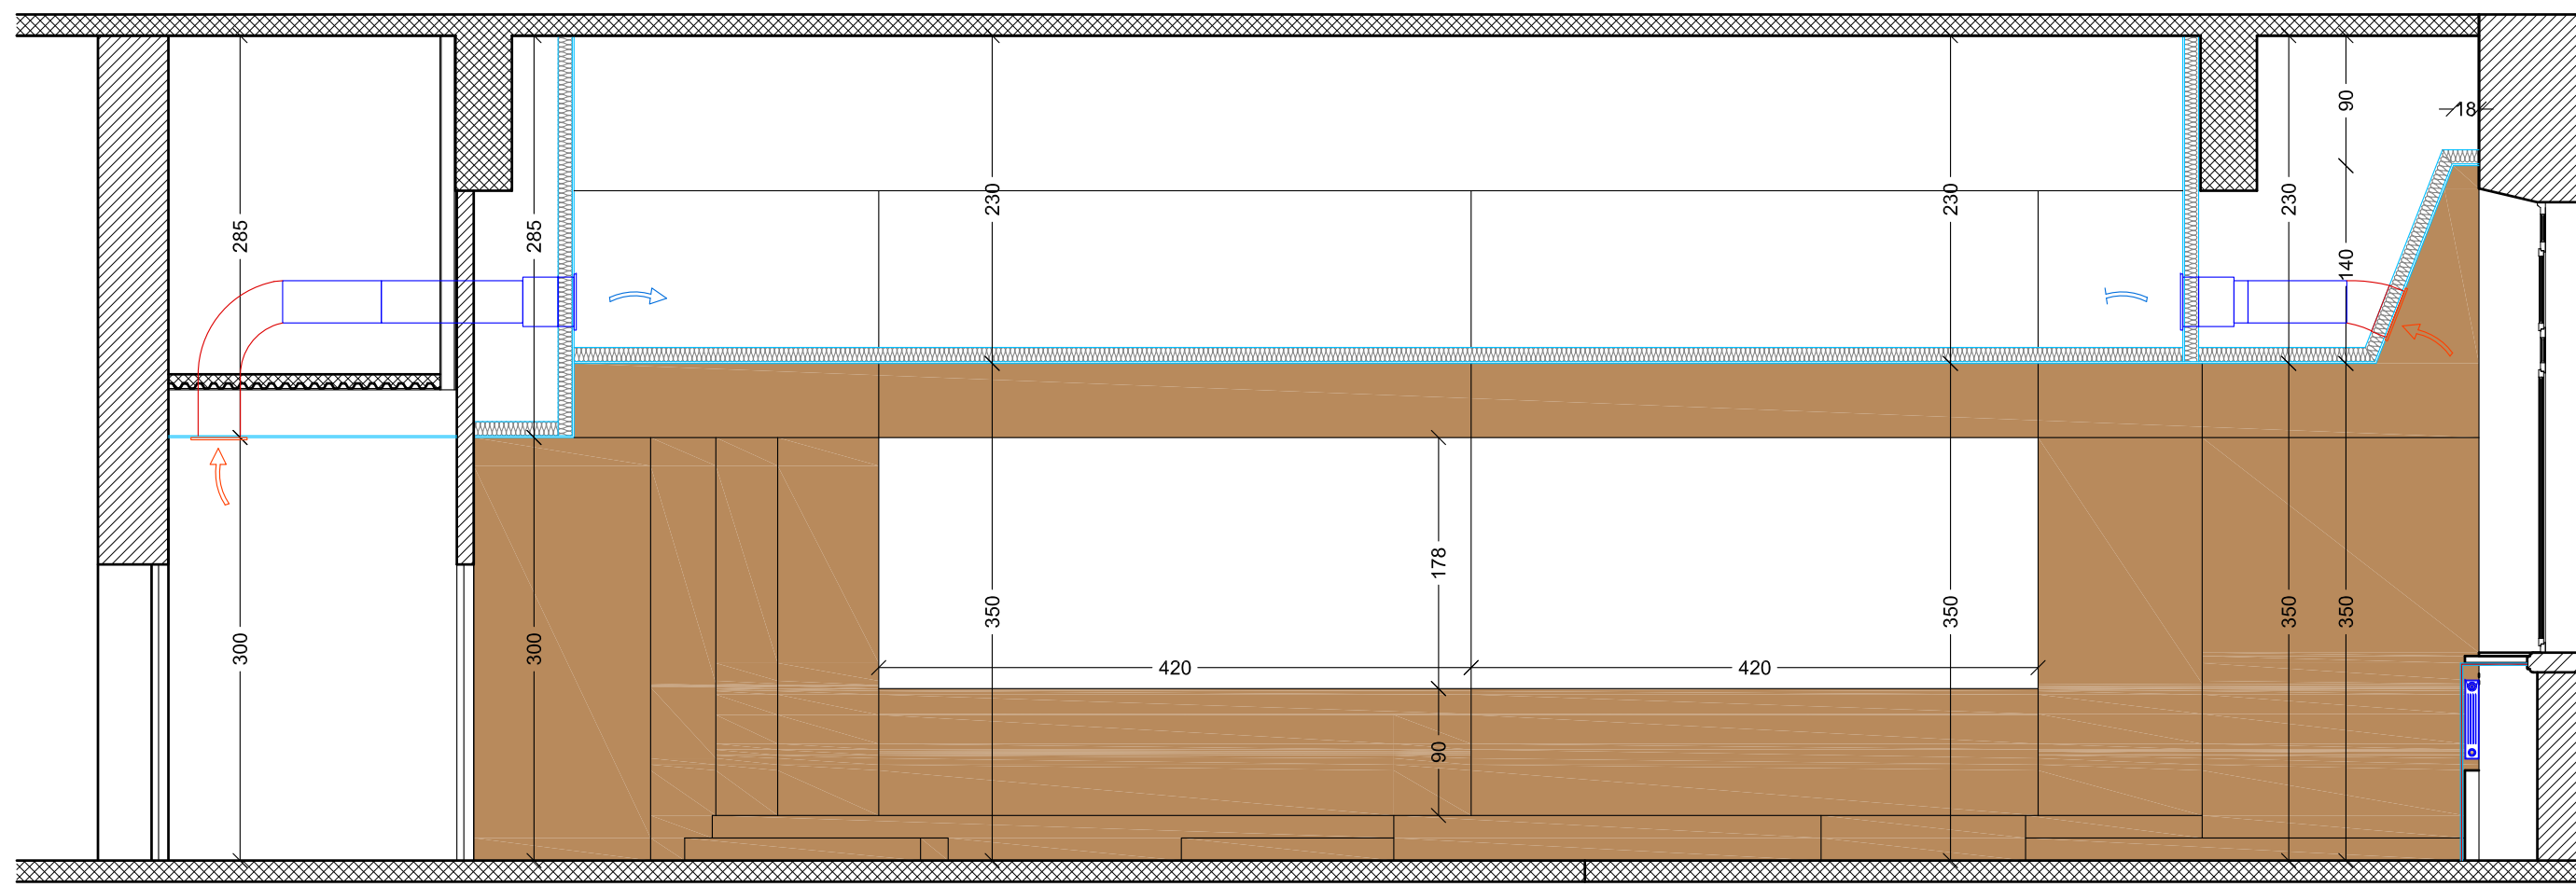


Sezione C- C - progetto - scala 1:50

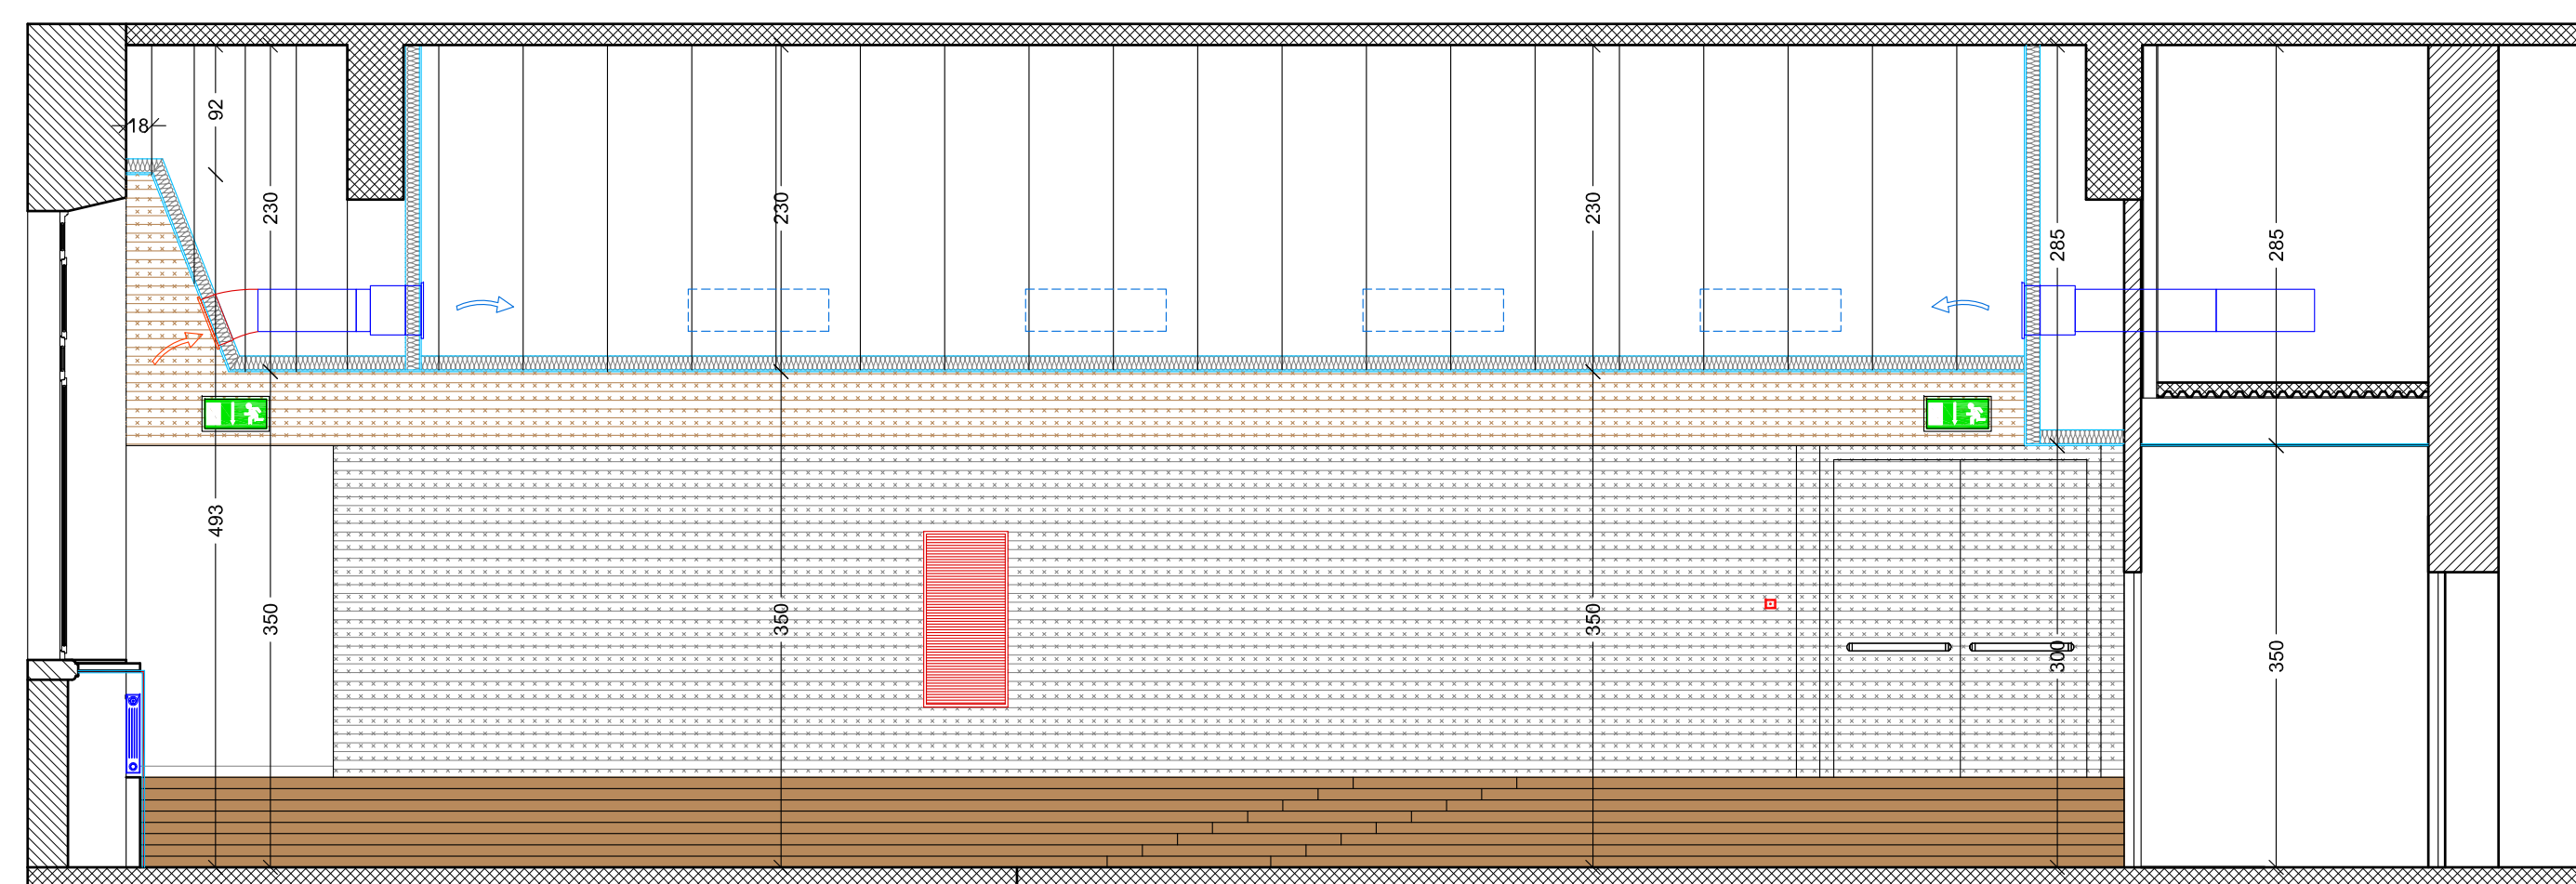

Sezione D-D - progetto - scala 1:50

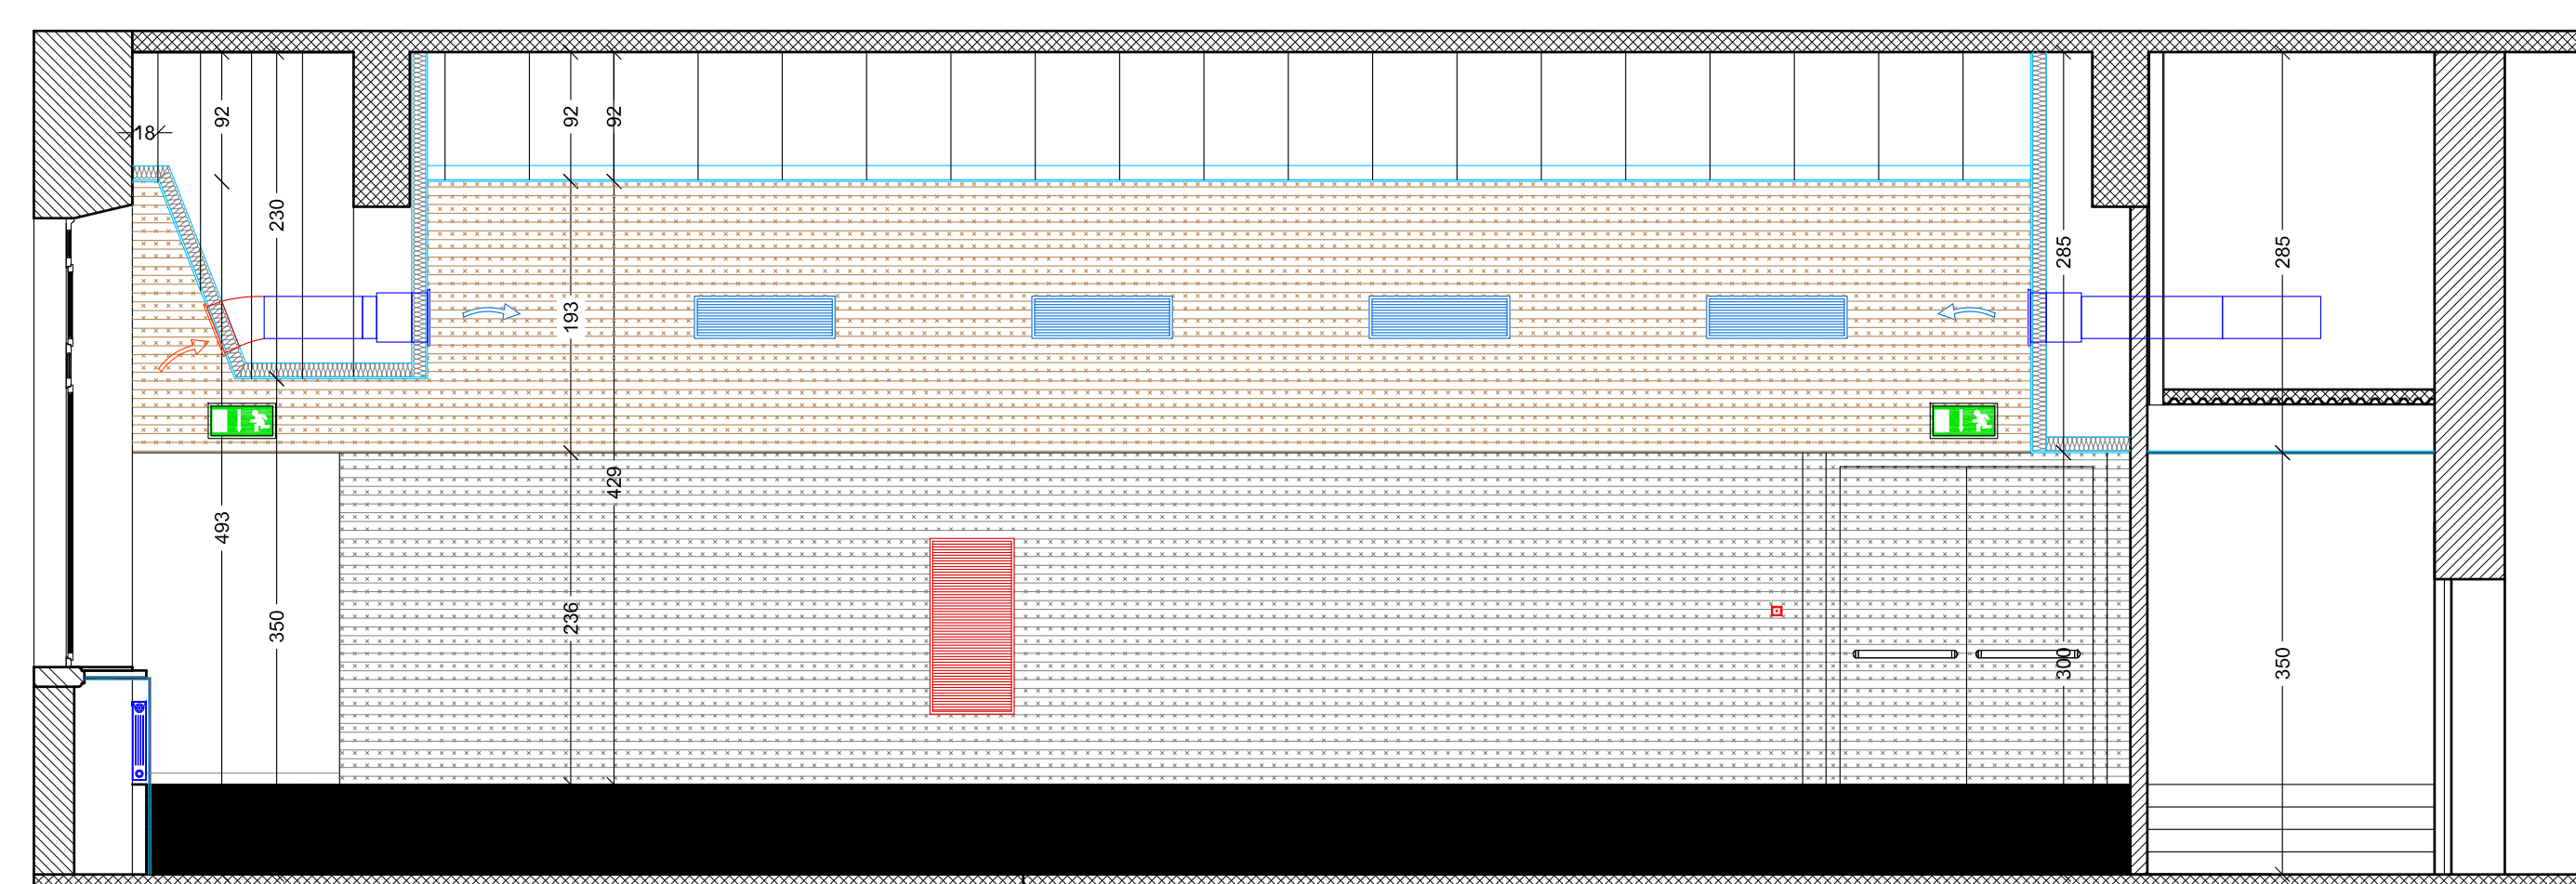


Sezione E-E - progetto - scala 1:50

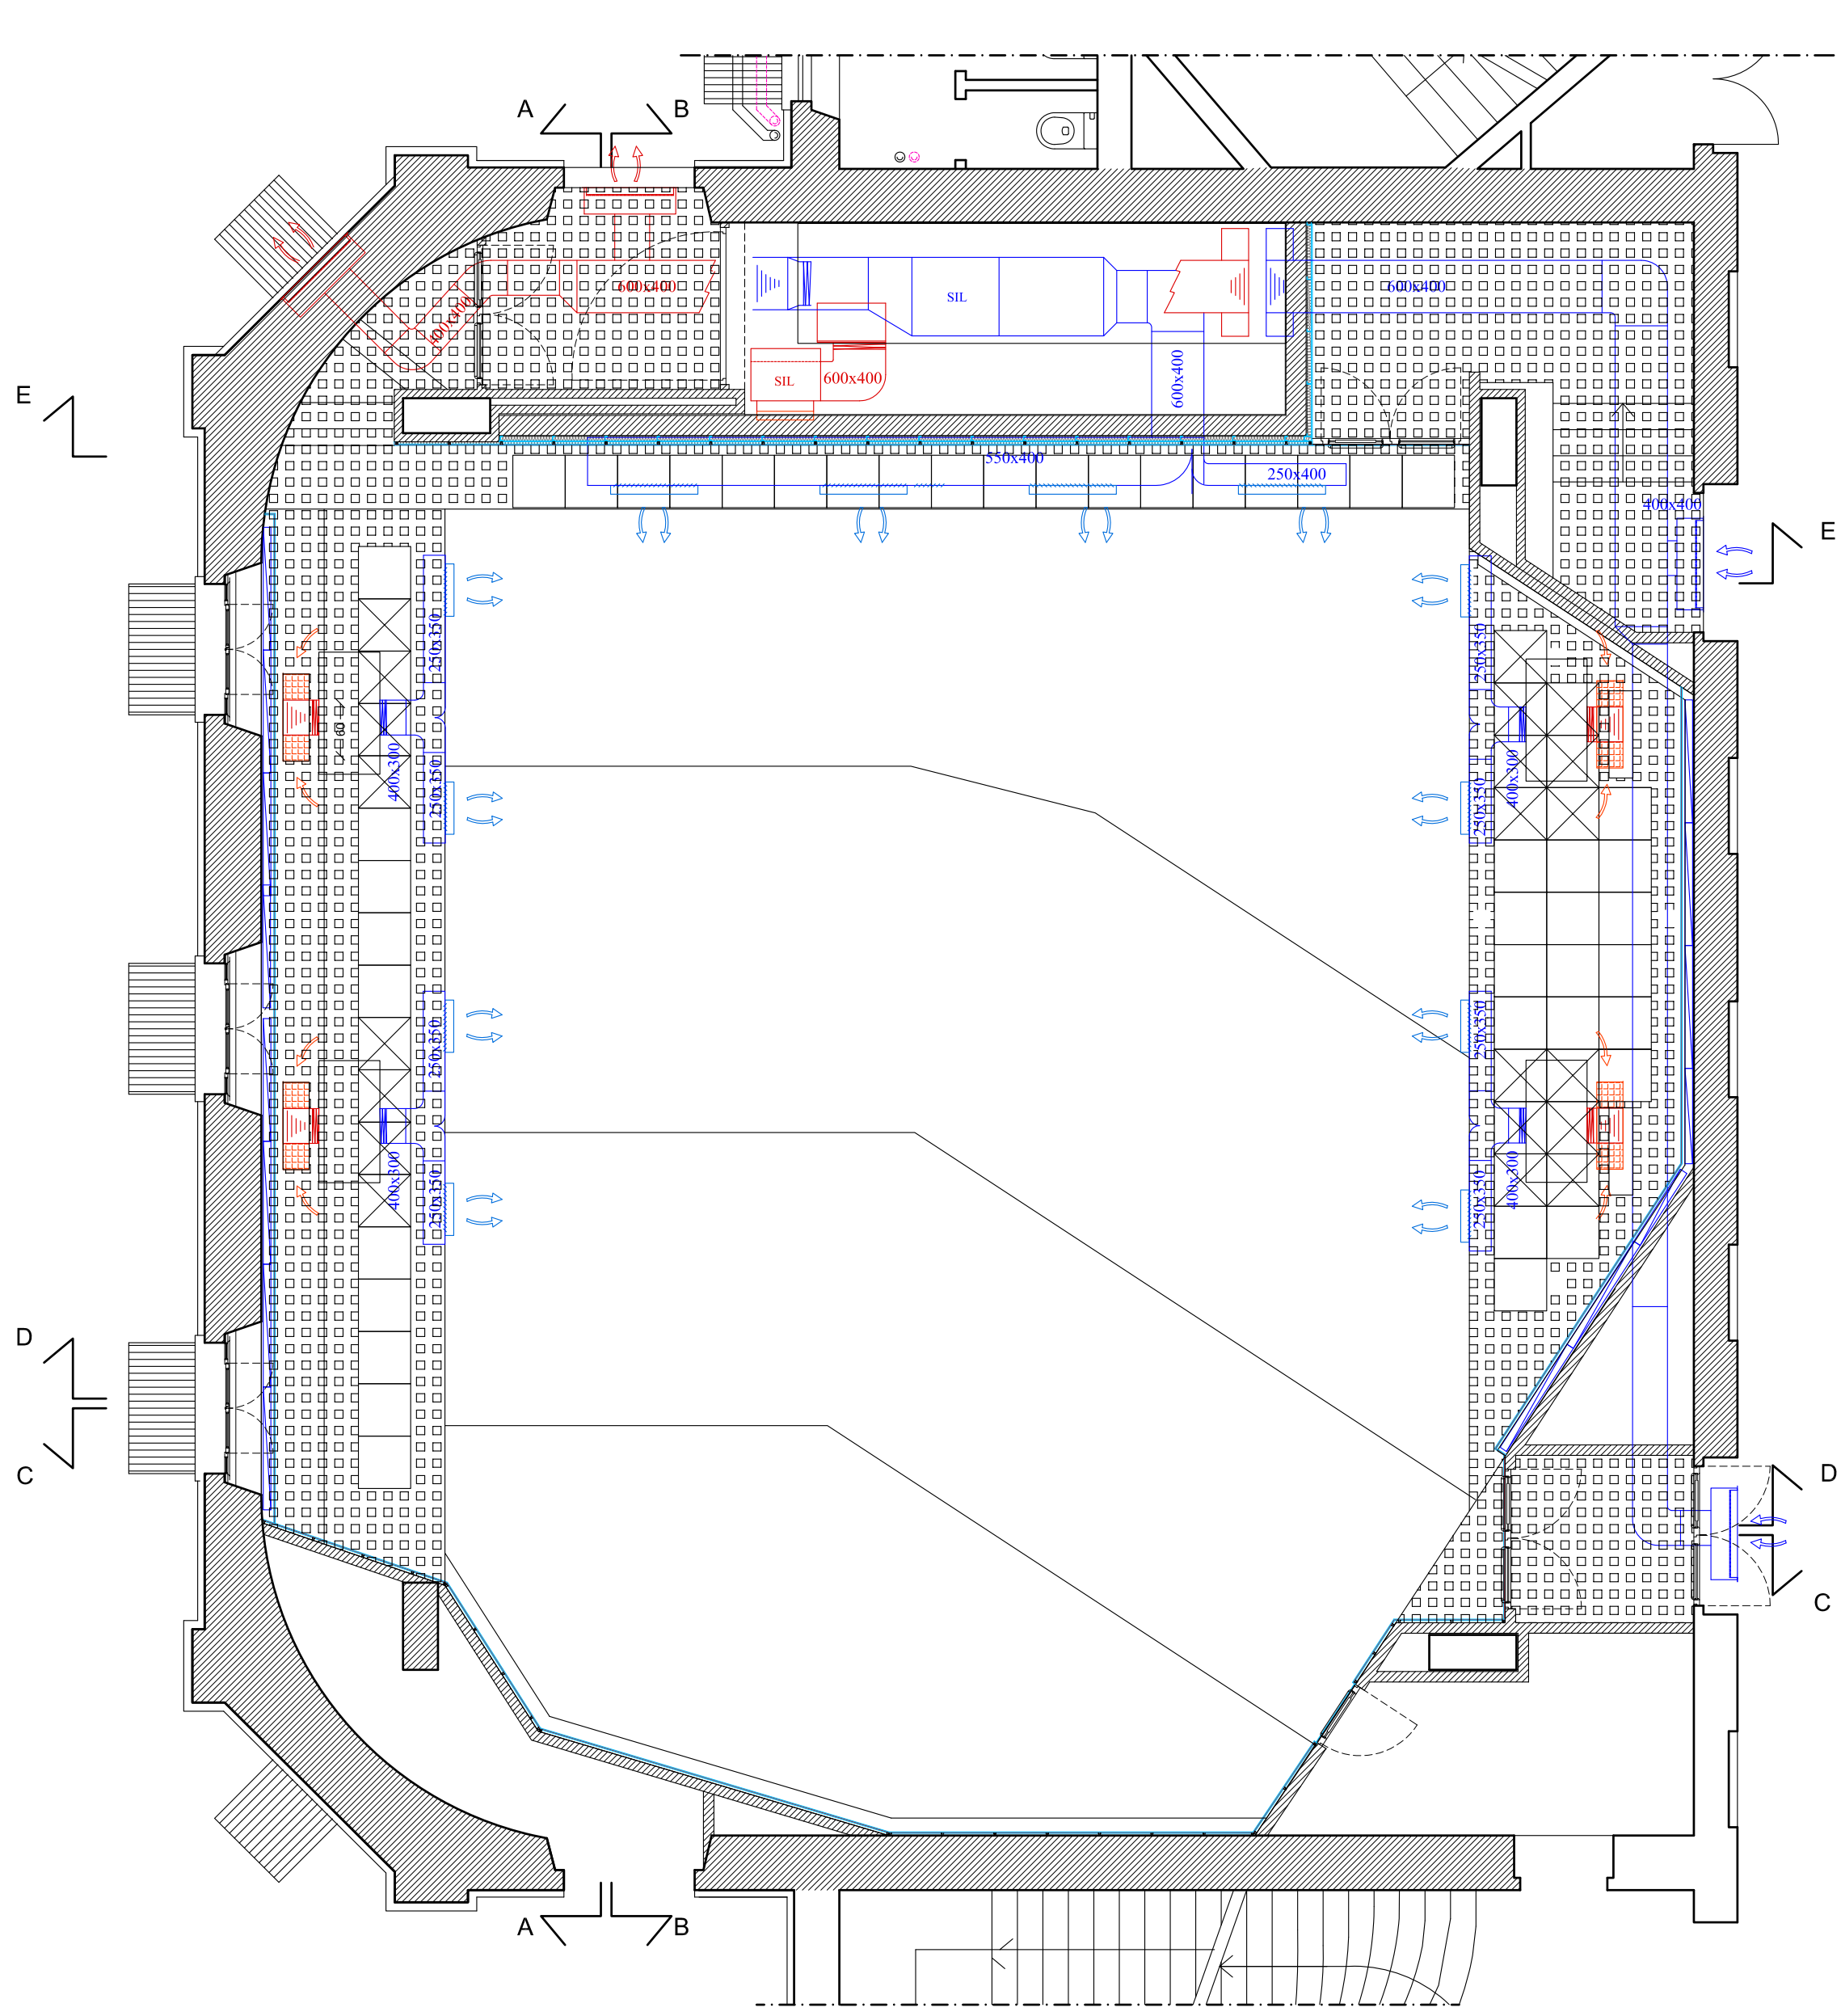

Impianto meccanico - Rete distribuzione condotti di ventilazione  
scala 1:100

N.B.:  
- Tutti le finestre in legno saranno sostituiti con infissi in legno con disegno identico all'esistente; il telaio dovrà avere spessore idoneo a contenere le nuove vetrate tipo 5-5154-4-B2 - p.g. Il colore dei serramenti dovrà essere grigio "tipo Politecnico", orientativamente RAL 7038.  
- Il controsoffitto a quadri fonoassorbente sarà tipo *Armstrong PERLA OP BOARD* o equivalente, con caratteristiche di fonoassorbimento simili e fonononadamento non inferiore. La finitura dei pannelli dovrà essere pseudo liscia e priva di forature, di colore bianco.  
- Il controsoffitto fonoassorbente sarà tipo *Sto finish Top Panel* o equivalente, con caratteristiche di fonoassorbimento simili. La finitura dei pannelli dovrà essere continua, pseudoliscia e priva di forature, di colore bianco.  
- La parete di fondo dell'aula sarà rivestita con pannelli fonoassorbenti realizzati in MDF con fessure e forature che funzionino tipo risonatori di Helmholtz, tipo *Topakustik* tipo 9/2 perforazione 6% o equivalente; le caratteristiche di fonoassorbimento dovranno essere simili. La finitura sarà in nobilitato melaminico tipo legno a scelta della direzione dei lavori (indicativamente faggio).  
- I cassonetti perimetrali che contengono gli impianti saranno rivestiti con pannelli in MDF con fessure tipo *Topakustik* o equivalente; le fessure devono essere identiche ed allineate alla parte fonoassorbente della parete di fondo. La finitura sarà in nobilitato melaminico tipo legno a scelta della direzione dei lavori (indicativamente faggio) identica alla parte fonoassorbente.  
- Le pareti dietro cattedra, i caloriferi e le alzate della gradinata saranno rivestiti con pannelli in MDF con finitura in nobilitato melaminico tipo legno a scelta della direzione dei lavori (indicativamente faggio) identica alla parte fonoassorbente ma liscia.  
- Il pavimento a fette in p.e.v avrà finitura in legno a scelta della D.L. (indicativamente faggio) ed il verso di posa è a scelta della D.L..  
- L'appaltatore dovrà compiere contemporaneamente pavimentazioni e rivestimenti e le due finiture dovranno essere simili.  
- Tutti i terminali ed apparecchiature (fan-coil, lampade, diffusori sonori, etc.) installati a soffitto dovranno essere di colore bianco.  
- Le pareti saranno verniciate con tinte a scelta della D.L. che potrà scegliere anche colorazioni differenti tra un'aula e l'altra o anche tra pareti distinte all'interno della stessa aula.

LEGENDA SIMBOLI	
	Diffusori sonori (per evacuazione)
	Rilevatore incendi
	Lampada

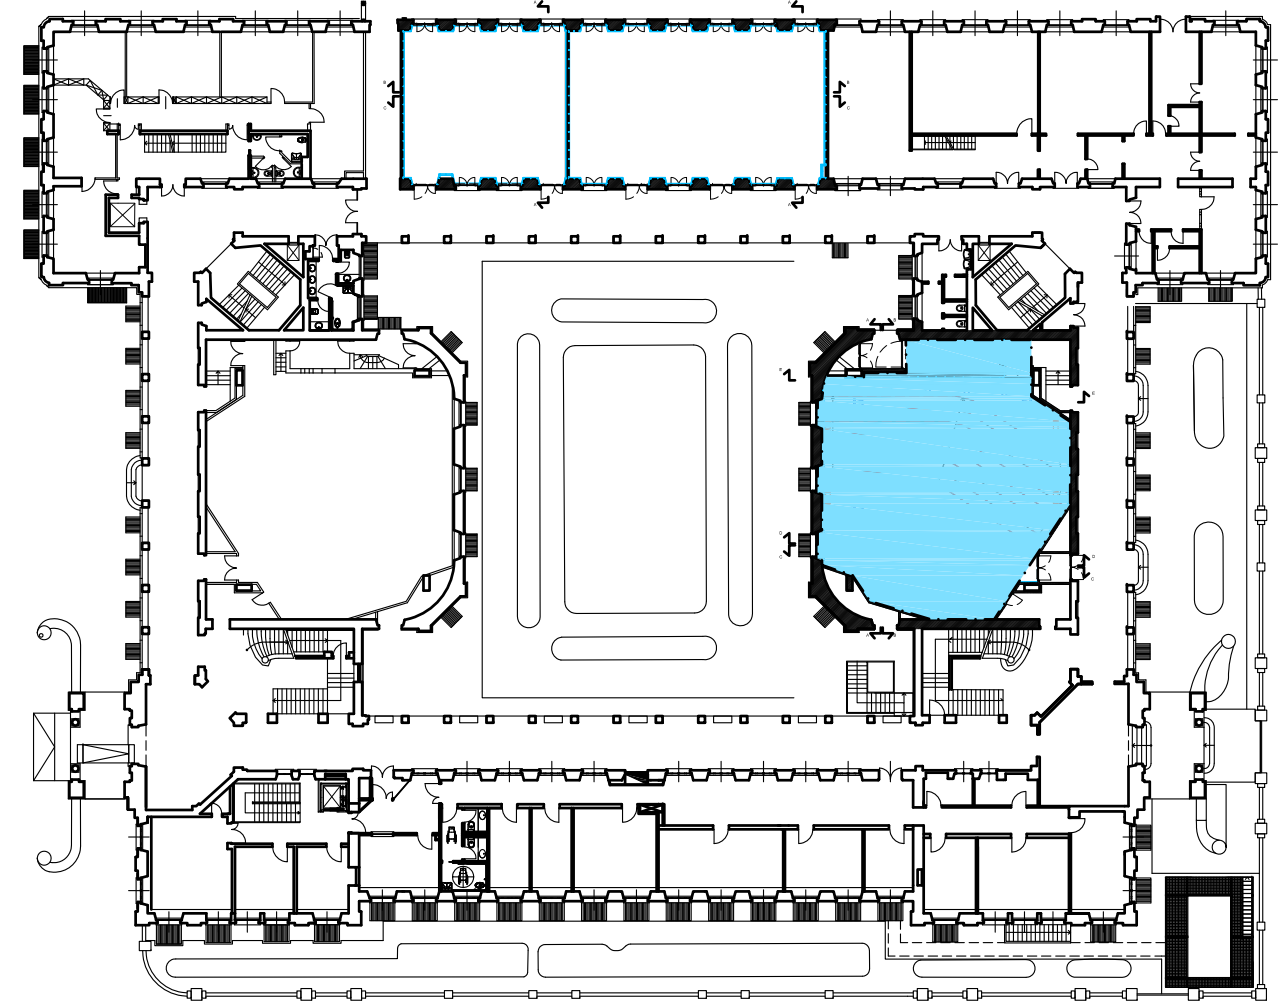

Pianta guida scala 1:500



## POLITECNICO DI MILANO Area Tecnica Edilizia

P.zza Leonardo da Vinci, 32 - 20133 MILANO

PHONE: +39 02 2399.1 www.polimi.it

Campus: LEONARDO

Edificio N.° 3 - Padiglione sud

piazza Leonardo da Vinci, 32 - MILANO

Struttura:

Amministrazione Centrale

Codice Lavoro:

1065\_10

Oggetto:

REALIZZAZIONE DEGLI IMPIANTI DI RAFFRESCAMENTO

E RISTRUTTURAZIONE DELLE AULE

PROGETTO ESECUTIVO

Responsabile del Procedimento:

arch. Mauro Rizzieri - A.T.E.

Responsabile del Progetto:

ing. Gianluca Noto - A.T.E.

Progetto Opere Civili:

AREA TECNICA EDILIZIA - ing. Gianluca Noto (R)

Progetto Opere Strutturali:

S.T. STRUTTURA ARCHITETTURA - ing. Maurizio Colombo (R)

Progetto Impianti Meccanici:

POOL PROFESSIONALE MILANO s.r.l. - ing. Antonio Simonato (R)

Progetto Impianti Elettrici:

AREA TECNICA EDILIZIA - ing. Fabio Immo (R)

Verifiche Acustiche:

CONSULTIN & MANAGEMENT - ing. Enzo Rendina (R)

Coordinatore per la sicurezza in fase di progettazione:

geom. Serafino Celestino

Titolo Tavola

AULA S0.2 - PROGETTO

Categoria Tavola

OPERE CIVILI

LOTTO 3

PROG.:

Codice Tavola

74 OC47.1/1/1

REVISIONE

FASE

SCALE varie

PLOTTATO: 1+1

FORMATO: A4

NOTE:

2 REVISIONE

28/04/11

G.N.

G.N.

M.R.

1 REVISIONE

14/04/10

G.N.

G.N.

M.R.

0 REVISIONE

05/03/10

G.N.

G.N.

M.R.

REV.

DESCRIZIONE

DATA

REDAITO

VERIFICATO

APPROVATO